


PŮDORYS VYTÁPĚNÍ
M 1:50

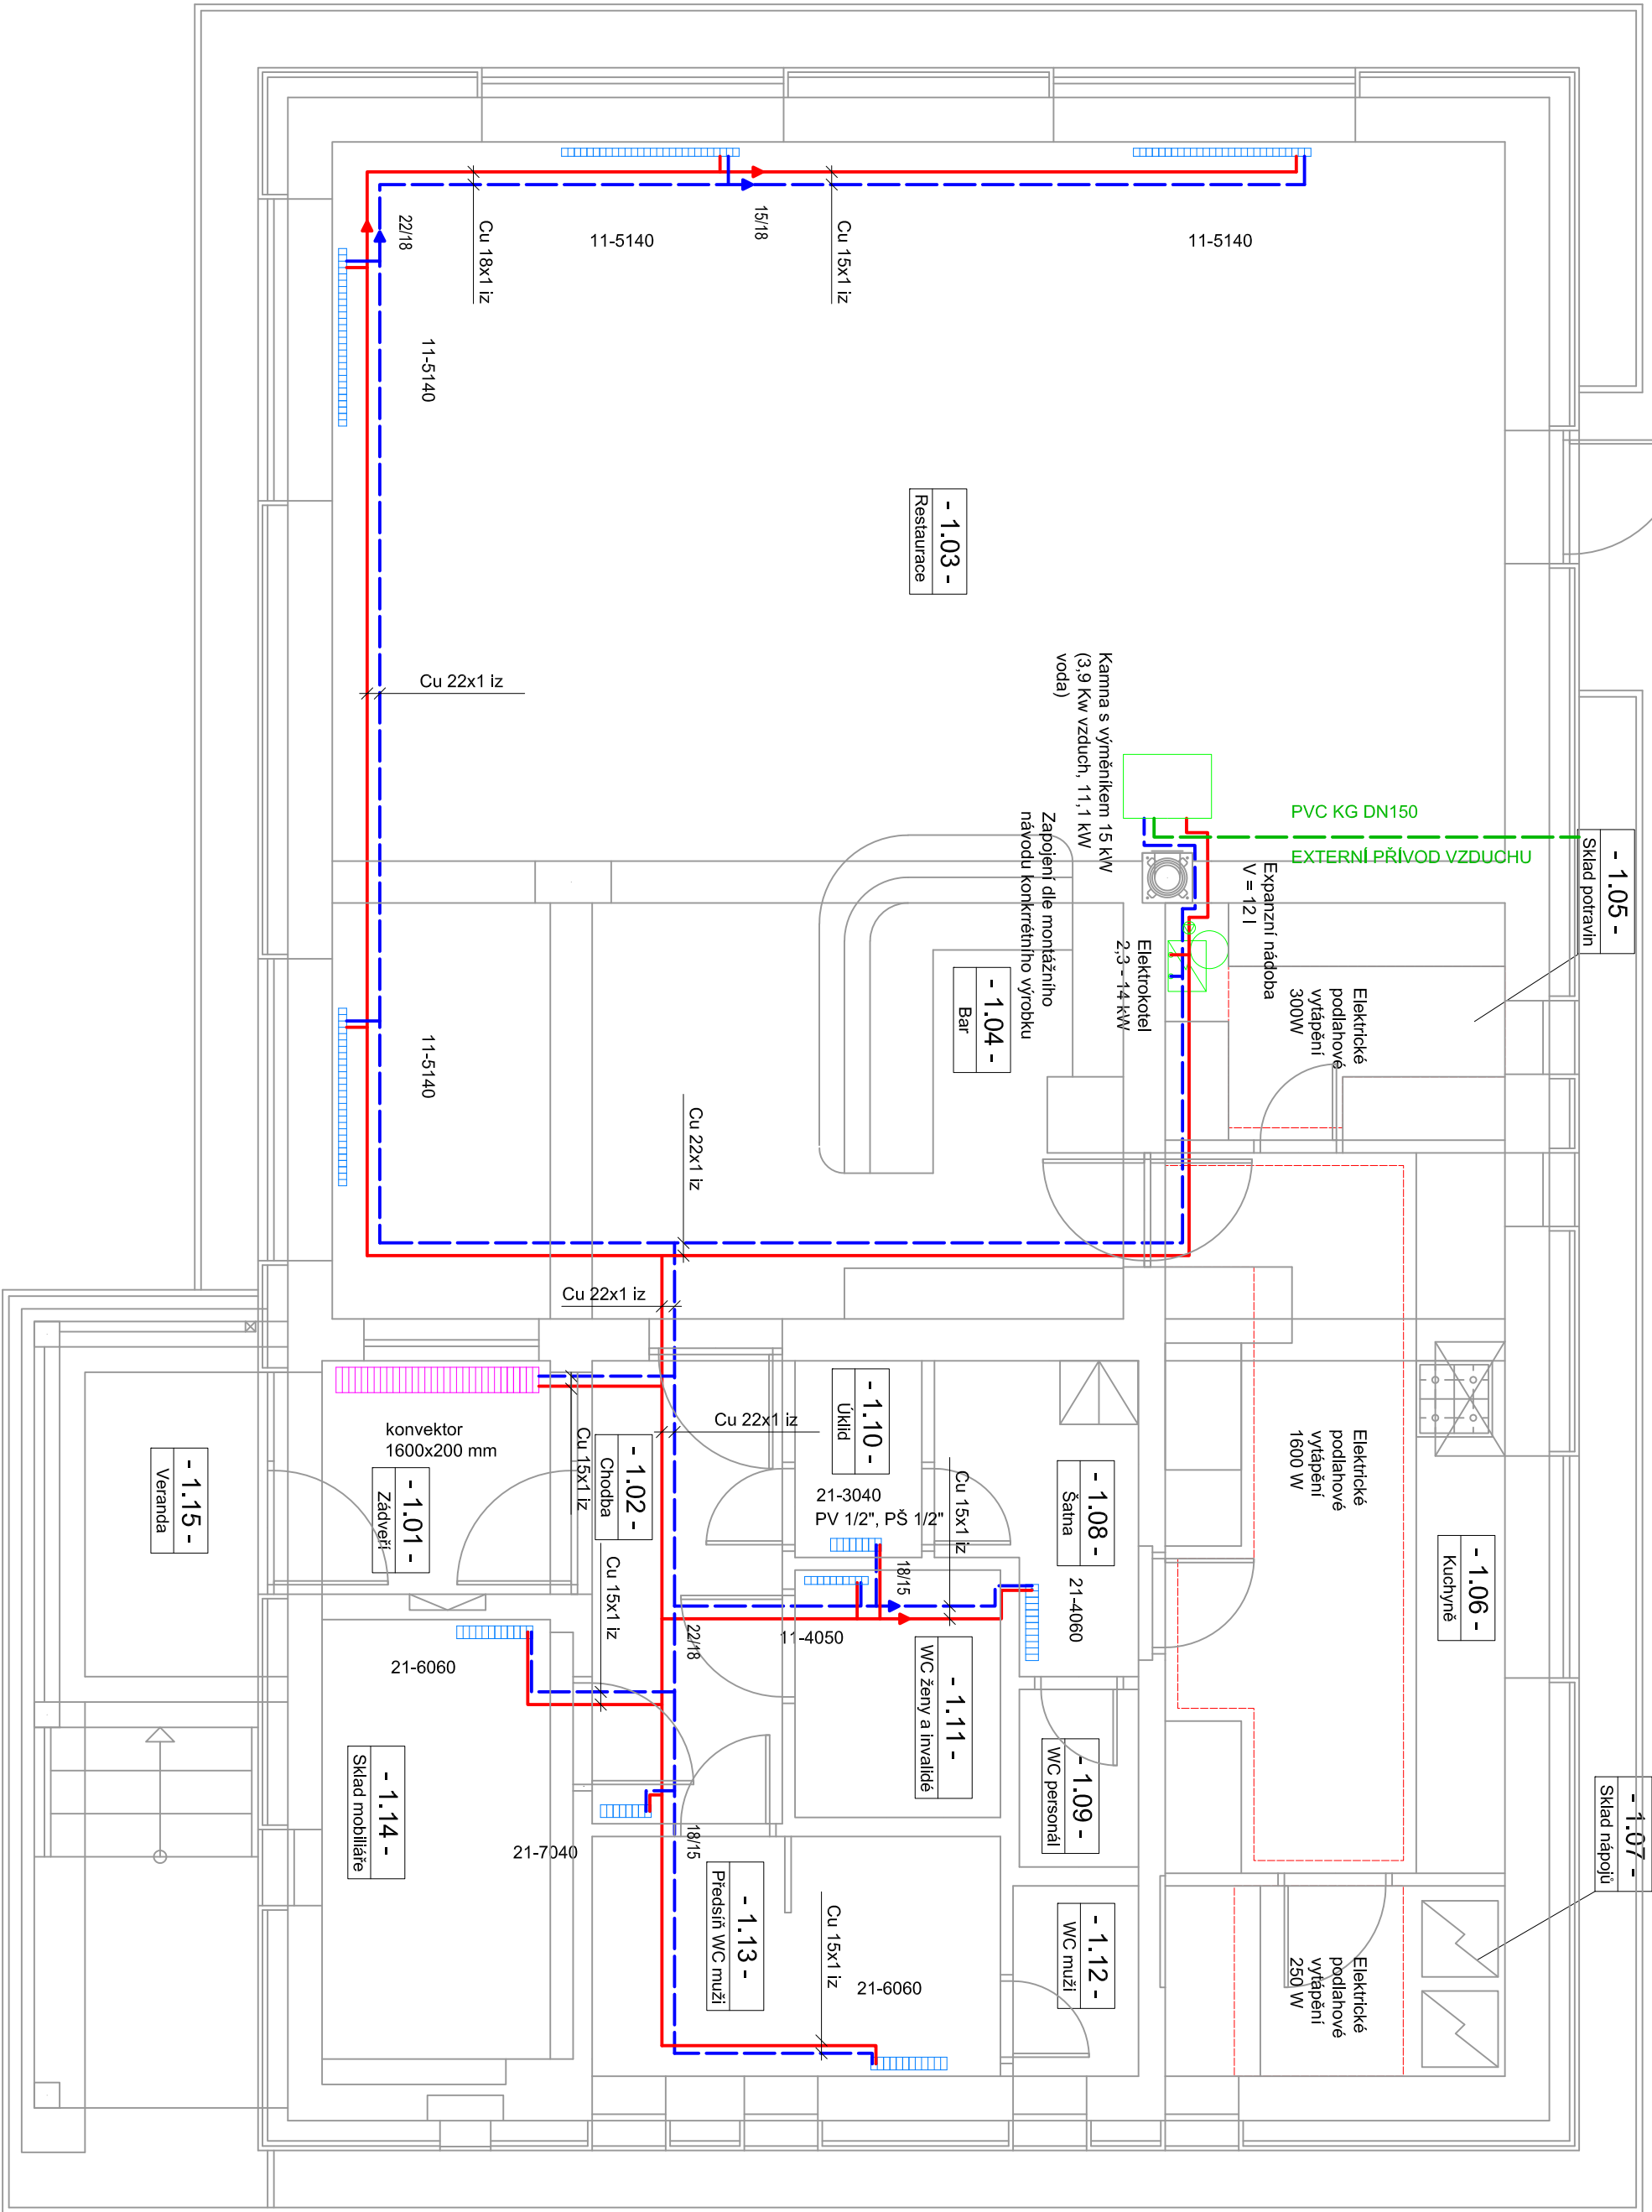

POZNÁMKA

- TEPLOTA TOPNÉ VODY - OTOPNÁ TĚLESA - 75/65°C
- VENKOVNÍ VÝPOČTOVÁ TEPLOTA -5°C
- VNITŘNÍ VÝPOČTOVÉ TEPLOTY DLE ČSN EN 12831
- OBVODOVÉ KONSTRUKCE MUSÍ SPLŇOVAT POŽADAVKY ČSN 73 0640-2:2011
- VESKÉRE ROZVODY ÚT VČETNĚ KOLEN, ODOBCEK, REDUKCÍ A ARMATUR BUDOU OPATŘENY IZOLACÍ DLE VÝHLAŠKY 193/2007 Sb
- I ROZVODY VEDENÉ V TEPELNÉ IZOLACI V RAMCI SKLADBY PODLAHY BUDOU IZOLOVÁNY IZOLACÍ TL 25MM.
- ROZVODY BUDOU VEDENY V PODLAZE A V DŘÁŽKÁCH VE ZDI
- OTOPNÁ TĚLESA BUDOU OPATŘENA TERMOSTATICKÝMI HLAVICEMI
- VESKÉRE PROSTUPY ZDÍM V CHRÁNICÍCH (VČETNĚ IZOLACE)
- TĚLESA BUDOU PŘIPOJENA ZE ZDI, PŘÍPADNĚ PŘÍMO Z PODLAHY
- PŘÍPOJOVACÍ POTRUBÍ K OTOPNÝM TĚLESUM V DIMENZÍ ØOD15x1,0
- PŘI REALIZACI STAVBY BUDOU DODRŽENY PLÁTNÉ ČSN A MONTÁŽNÍ NÁVODY VÝROBCŮ DODÁVANÝCH MATERIÁLŮ
- ZAREGULOVÁNÍ (HYDRAULICKÉ VYVÁŽENÍ) A MONTÁŽNÍ VENTILŮ OTOPNÝCH TĚLES BUDE PROVEDENO AŽ NA ZÁKLADĚ SKUTČENÉHO PROVEDENÍ ROZVODŮ VYTÁPĚNÍ.
- ELEKTRICKÉ PODLAHOVÉ VYTÁPĚNÍ JE SOUČÁSTÍ PROJEKTU ELEKTRO

LEGENDA VYTÁPĚNÍ :

- TOPNÁ VODA OTOPNÁ TĚLESA - PŘÍVOD
- TOPNÁ VODA OTOPNÁ TĚLESA - ZPĚTNÉ
- EXTERNÍ PŘÍVOD VZDUCHU PRO KÁMNA

- DESKOVÉ OTOPNÉ TĚLESO SE SPODNÍM PŘÍPOJENÍM A VENTILEM
- ROHOVÉ SROUBENÍ
- TERMOSTATICKÁ HLAVICE
- TĚLESO ZAVĚŠIT NA ZED, PŘÍVOD ZE STĚNY
- PODLAHOVÝ KONVEKTOR
- HLTOBRKA 90 mm

LEGENDA MÍSTNOSTÍ:

Název místnosti	Plocha místnosti	Topidla	Instalovaný výkon (W) teplovodní (75/65°C)	Instalovaný výkon (W) vzduch + podlaha
1.01 ZÁDVERÍ	4.16	konvektor 1600x200mm	285	
1.02 CHODBA	5.73	21-7040	580	
1.03 RESTAURACE	67.96	Kamna: výměník 11,1 kw vzduch 3.9 kw		3900
1.04 BAR	7.63	4x 11-50140	4808	
1.05 SKLAD NÁPOJŮ	5.01	El. podlahové topení		300
1.06 KUCHYNĚ	15.33	El. podlahové topení		1600
1.07 SKLAD POTRAVIN	4.02	El. podlahové topení		250
1.08 ŠATNA PERSONÁLU	3.48	21-4060	562	
1.09 WC PERSONÁLU	1.32			
1.10 ÚKLID	1.55	21-3040	298	
1.11 WC ŽENY A INVALIDÉ	3.16	11-4050	354	
1.12 WC MUŽI	1.49			
1.13 PŘEDSÍŇ WC MUŽI	6.09	21-6060	773	
1.14 SKLAD MOBILÁŘE	6.84	21-6060	773	
Celkem	133.77		8433.00	6050.00

vypracoval: Ing. Zbořil Martin
kreslil: Ing. Zbořil Martin
zodp. projektant: Ing. Hruška Jaroslav

stávek: DSP
formáty A4: 6
datum: červenec 2017
č. zakázky: MO 17 006

investor: kraj Vysočina, Žitkova 57/1882, 587 33 Jihlava

dílec: ŠS Humpolec

profese: Rekonstrukce objektu na zůvodšti

profese: Technika prostředí stávek

výkres: Půdorys vytápění

měřítko: 1:40

č. výkresu: D.1.4.b3